


姓名: 姓名: 专业: 电气 暖通 姓名: 姓名: 专业: 建筑 结构 给排水

主要技术指标表			
项目	数量	计算单位	备注
总用地面积	8709.91	m ²	约13.065亩
总建筑面积	9397.43	m ²	
容积率	1.08		
绿地率	32.80	%	
建筑密度	27.80	%	
绿化率	32.80	%	
机动车停车位	8	个	
非机动车停车位	1	个	

建筑物一览表							
序号	子项名称	建筑层数(地上/地下)	基底面积(m ²)	总建筑面积(m ²)	建筑高度(m)	±0.000相对的绝对标高(m)	备注
1	综合楼	地上: 6/地下: 0	1207.39	6536.43	民用建筑高度24.00/建筑防火高度22.35	136.00	拟建
2	设备房	地上: 1/地下: 0	260.87	263.18	民用建筑高度8.15/建筑防火高度6.80	136.00	拟建
3	大门	地上: 1/地下: 0	25.28	26.15	民用建筑高度6.00/建筑防火高度3.25	135.55	拟建
4	原有建筑汇总		1493.54	6825.76			
5	原有建筑汇总		928.6	2571.67			
6	整个项目汇总		2422.14	9397.43			

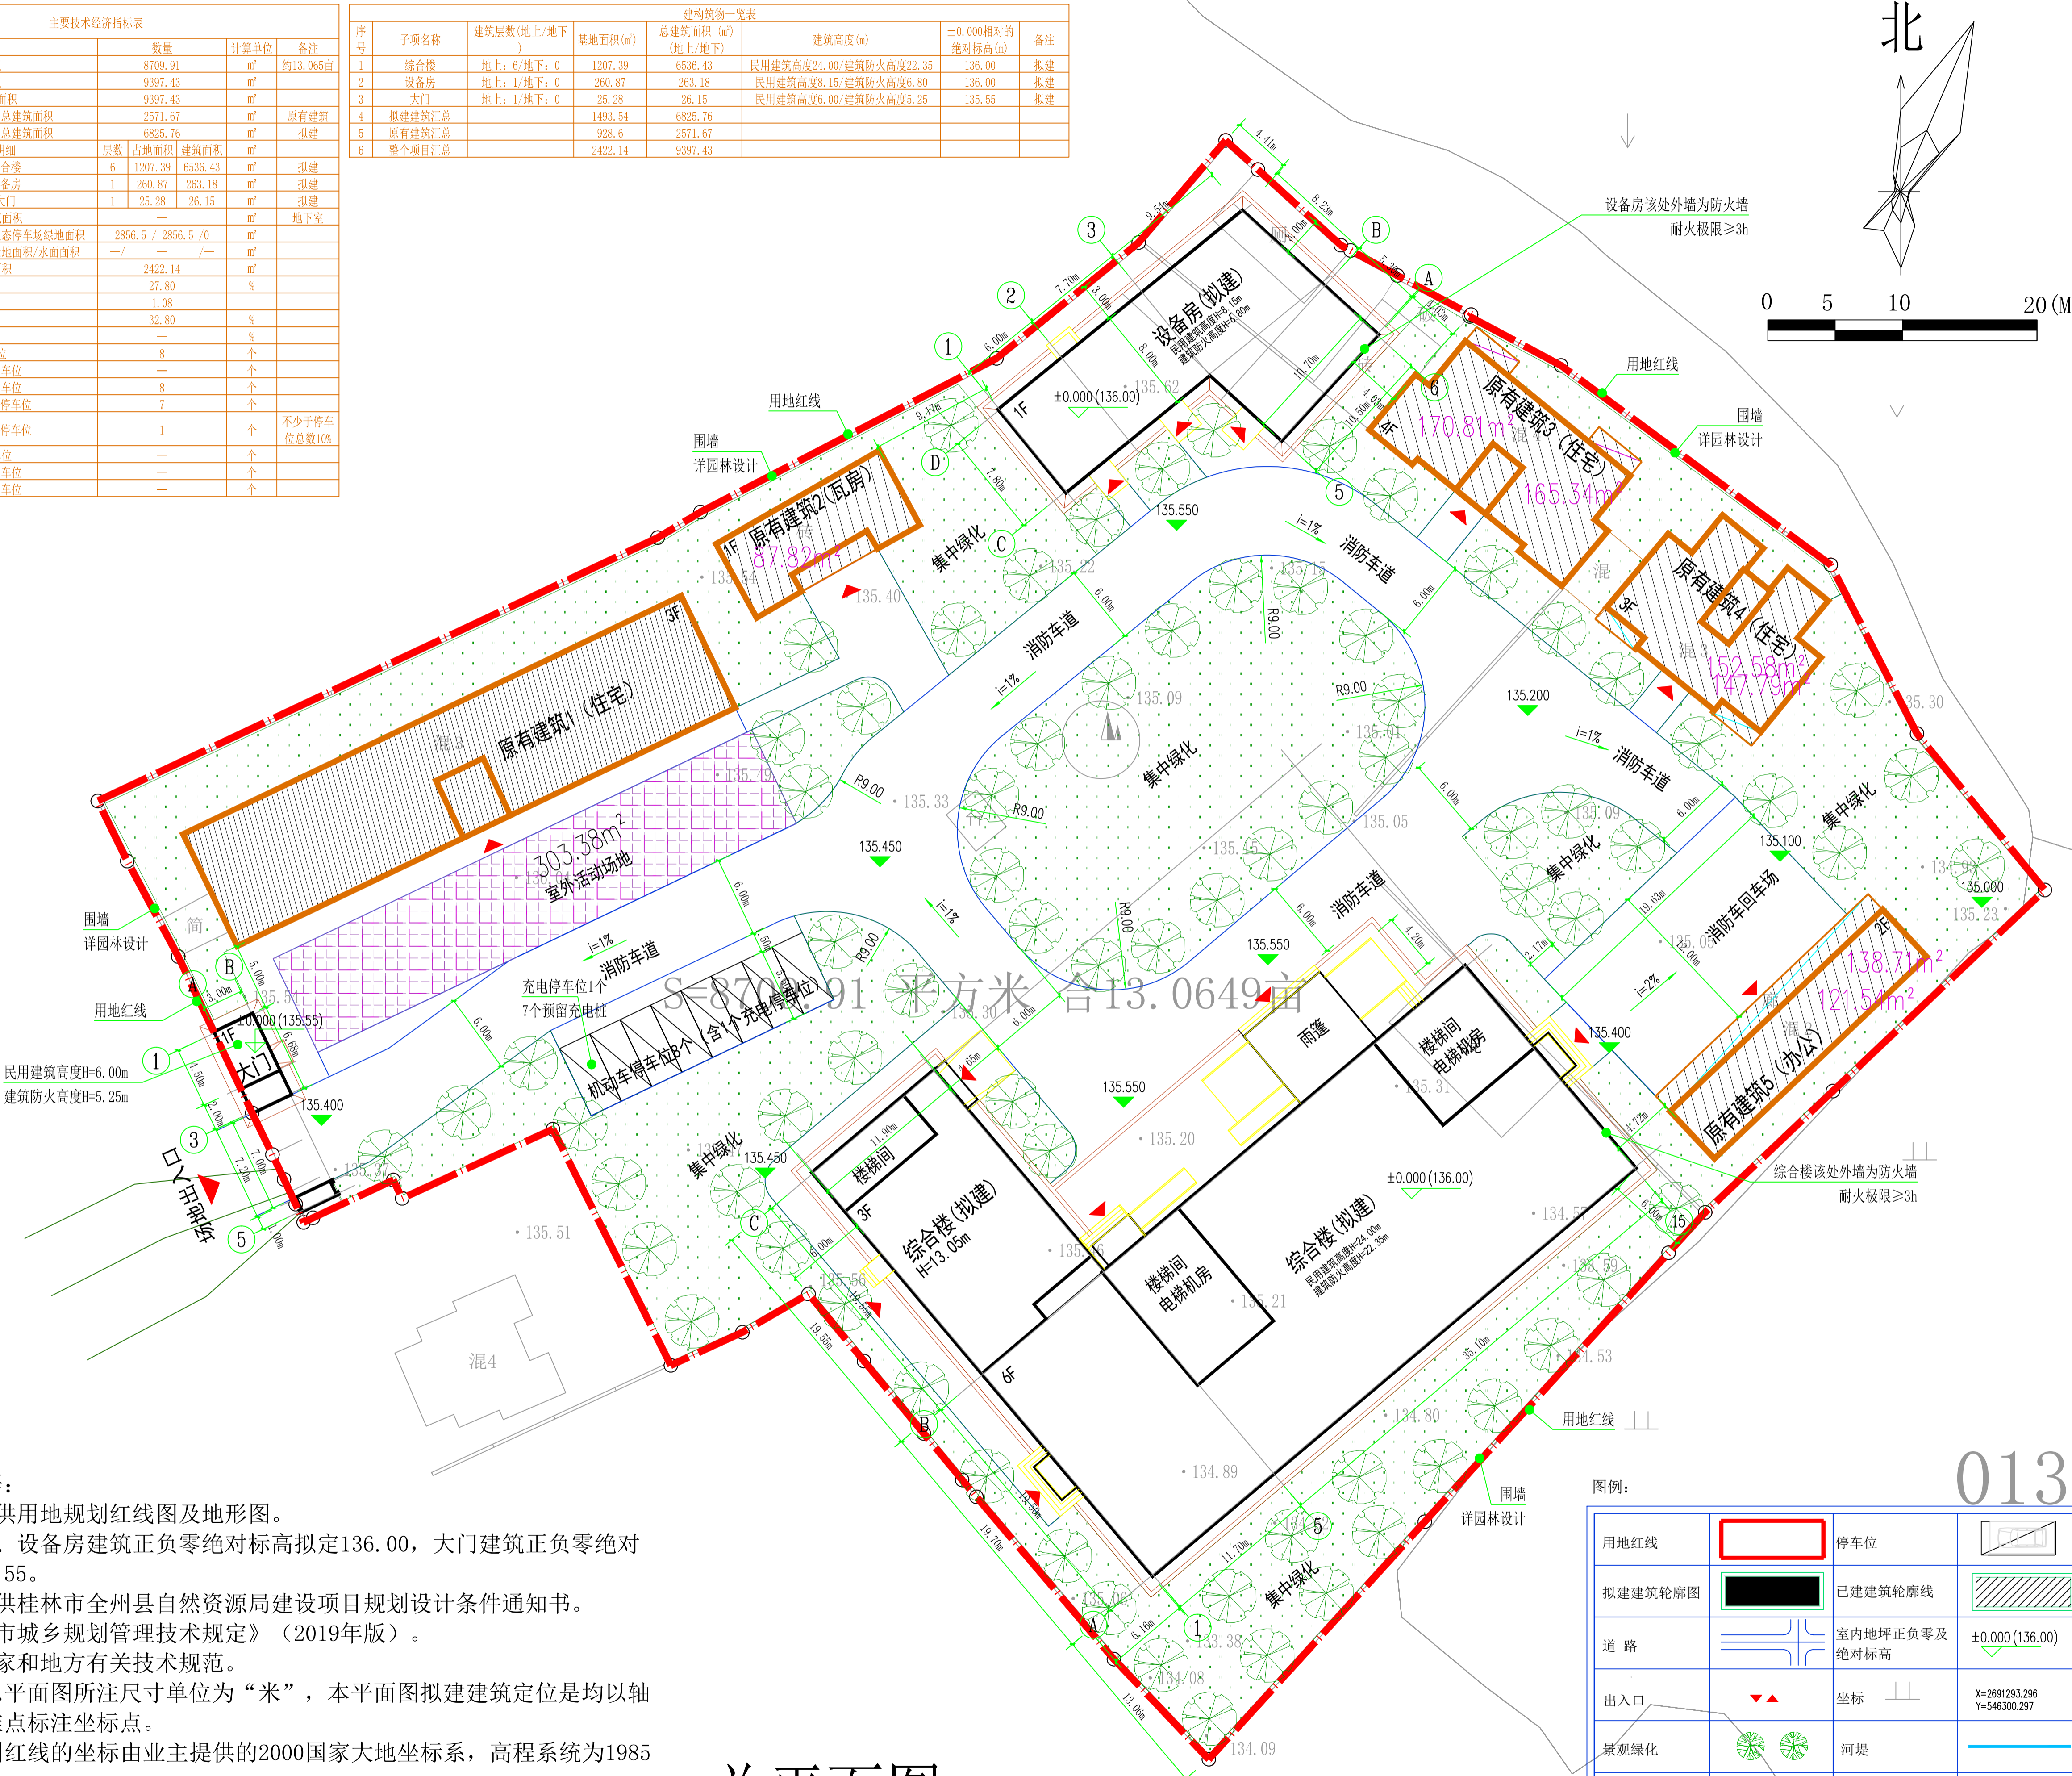

说明:

- 设计依据:
 - 业主提供用地规划红线图及地形图。
 - 综合楼、设备房建筑正负零绝对标高拟定136.00, 大门建筑正负零绝对标高拟定135.55。
 - 业主提供桂林市全州县自然资源局建设项目规划设计条件通知书。
 - 《桂林市城乡规划管理技术规定》(2019年版)。
 - 相关国家和地方有关技术规范。
- 本项目总平面图所注尺寸单位为“米”, 本平面图拟建建筑定位是均以轴线交点为基准点标注坐标点。
- 用地范围红线的坐标由业主提供的2000国家大地坐标系, 高程系统为1985国家高程基准。
- 本图纸表示仅为拟建建筑的平面定位图。斜线填充的原有建筑非本项目设计范围。
- 基地内场地排水设施、园林景观另行设计。

总平面图 1:500

图例:

用地红线	停车位	已建建筑轮廓线
拟建建筑轮廓线	室内地坪正负零及绝对标高	±0.000(136.00)
道路	坐标	X=2691293.296 Y=546300.297
出入口	景观绿化	河堤
硬化铺砖	围墙	室外绝对标高
挡土墙	室外绝对标高	135.500

执业注册章	
勘察设计专用章	
<p>广西方泽 ANGZE GUANGXI FANGZE 建筑设计有限责任公司 ARCHITECTURAL DESIGN CO., LTD</p>	
<p>工程设计证书: 建筑工程设计甲级 A245004835 市政行业专业乙级 A245004835 (给排水工程、排水工程、道路工程、环境卫生工程) 风景园林专项工程设计甲级 A245004835 土地规划乙级 201307 城乡规划编制乙级 [桂]城规编(152114)</p>	
项目负责人	许皓灿
专业负责人	郭宁
设计	黄振宇
校核	张永祥
审核	许皓灿
审定	王勇
建设单位	全州县民政局
项目名称	全州县庙头镇养老服务中心
图名	总平面图
设计号	GXFZ-ZJ-2023第(001)号
设计阶段	方案
专业	建筑
日期	2023.08
版本号	A
图号	JZ-02
<p>纬衡条码识别</p>	